

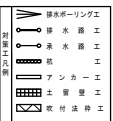


信正地すべり防止区域一般平面図 S=1:2500

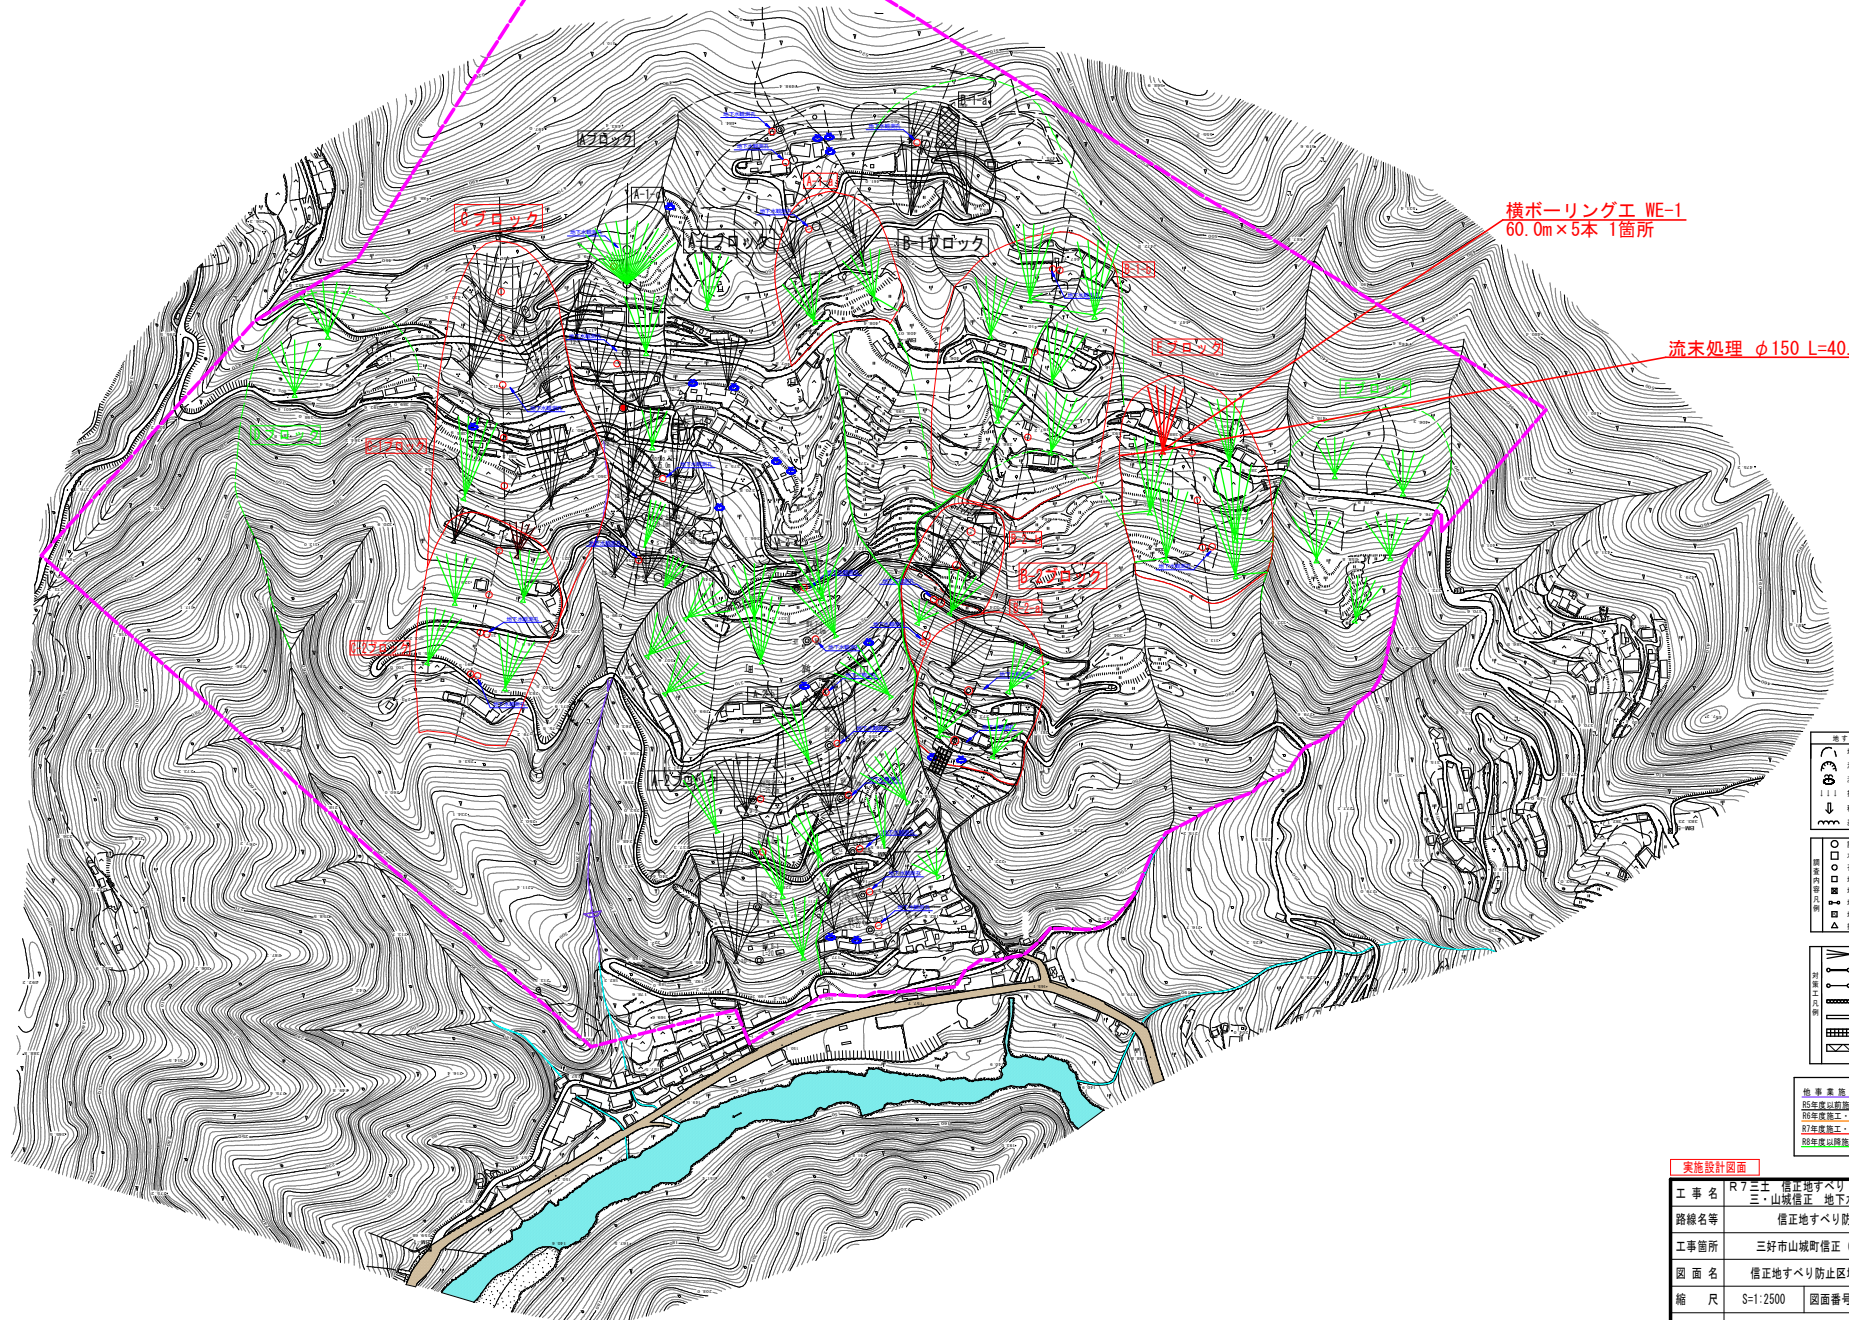


実施設計図面

工事名	R7三工 信正地すべり
路線名等	三・山城信正 地下水排除工事 (3)
工事箇所	信正地すべり防止区域
図面名	三好市山城町信正 (第3分割)
縮尺	信正地すべり防止区域一般平面図
会社名	S=1:2500 図面番号 1 / 3
事業者名	西部総合県民局 県土整備部<三好>

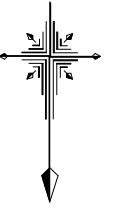


## 主側線（Eブロック）解析断面図 S=1:500

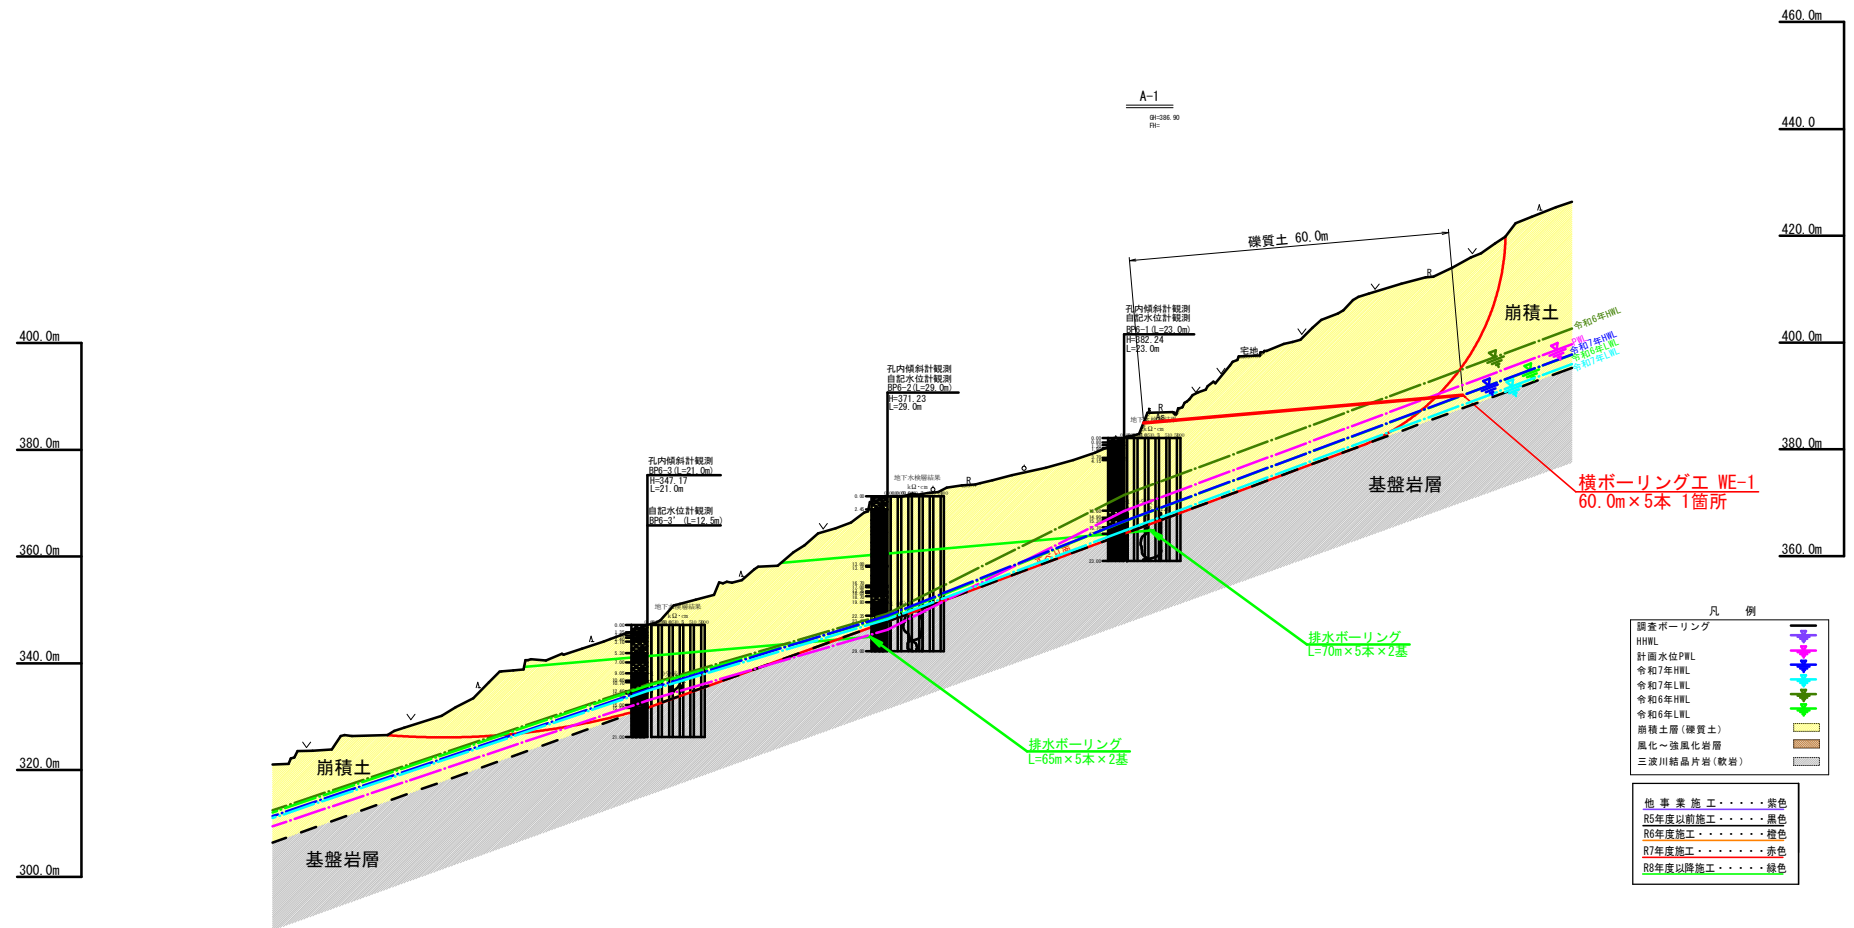


実施設計図面	
工 事 名	R7三土 借正土盛り 三・山城借正 地下水抜除工事 (3)
路線名等	借正土盛り防止区域
工事箇所	三好市山城町借正 (第3分割)
図 面 名	主側線(Eブロック)解析断面図
縮 尺	S=1:500      図面番号      2 / 3
会 社 名	
事業者名	西部総合農具商 農土整備部<三好>

Eブロック WE-1対策工詳細図

孔口処理 S=1:25

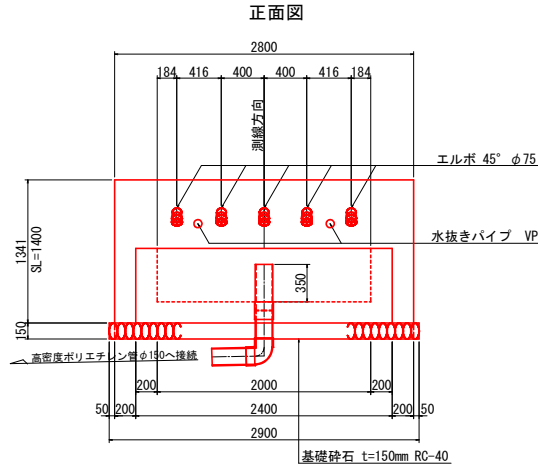

断面図

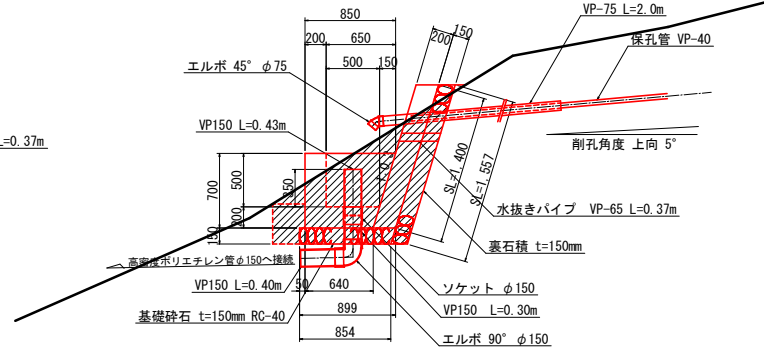


注記)  
壁の勾配や高さについては現地地形を考慮し、  
協議により承認を得た後に変更しても良い。

床掘断面積 A=1.2m<sup>2</sup>



※埋戻断面積微小のため数量計上しないものとする。

横ボーリング工 S=1:300

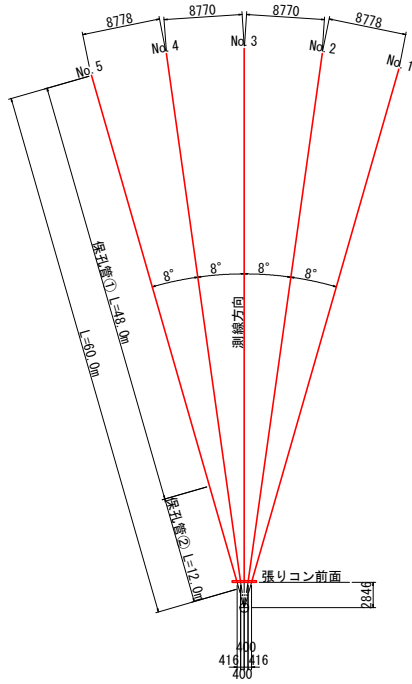

排水ボーリング			単位:m
番号	礫質土	軟岩	計
No. 1	60.0	0.0	60.0
No. 2	60.0	0.0	60.0
No. 3	60.0	0.0	60.0
No. 4	60.0	0.0	60.0
No. 5	60.0	0.0	60.0
計	300.0	0.0	300.0

保孔管		単位:m	
孔番号	保孔管		計
	①	②	
No. 1	48.0	12.0	60.0
No. 2	48.0	12.0	60.0
No. 3	48.0	12.0	60.0
No. 4	48.0	12.0	60.0
No. 5	48.0	12.0	60.0
計	240.0	60.0	300.0

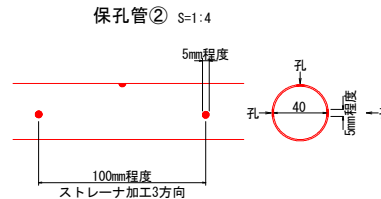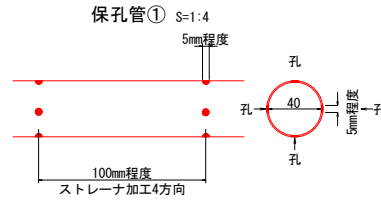


注記)  
保孔管は適切なジョイントにて堅固に接合すること。  
ネジ式で接合する際は開孔方向のスレに留意して、堅固に  
接合できない場合はジョイントを用いること。

孔口処理工数量表


項目	規格	算式	単位	数量
床掘	土砂	1.2×(2.8+0.05×2)	m <sup>2</sup>	3.5
張コンクリート	σck=18N/mm <sup>2</sup>	0.2×1.4×2.8	m <sup>2</sup>	0.78
同上型枠	一般型枠 無筋	1.4×2.8+1.4×0.2×2	m <sup>2</sup>	4.48
裏石積	t=150mm	1.557×2.8	m <sup>2</sup>	4.36
集水樹コンクリート	σck=18N/mm <sup>2</sup>	1/2×(0.64+0.85)×0.7×2.4-1/2×(0.5+0.65)×0.5×2.0	m <sup>2</sup>	0.68
同上型枠	一般型枠 小型	2.4×0.7+1/2×(0.64+0.85)×0.7×2+2.0×0.5+1/2×(0.5+0.65)×0.5×2	m <sup>2</sup>	4.30
基礎砕石	t=150mm RC-40	1/2×(0.899+0.854)×2.9	m <sup>2</sup>	2.54
水抜きパイプ	VP-65	0.37×2	m	0.74
硬質塩化ビニール	VP-75	2.0×5	m	10
硬質塩化ビニール	VP-150	0.35+0.25×0.4	m	1.0
エルボ	45° φ75		個	5
エルボ	90° φ150		個	1
ソケット	φ150		個	1
高密度ポリエチレン管	φ150 無孔管ダブル		m	40.0
足場工	単管	1/2×(0.3+1.6)×3.0+1/2×(1.6+2.1)×1.5)×6.0+1/2×(0.3+1.6)×3.0×3.0	m <sup>2</sup>	42.3

足場工 S=1:100

機器材足場

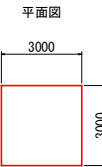


断面図

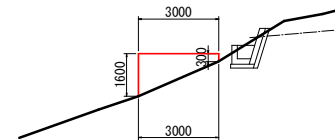


流末暗渠工 S=1:20

延長 L=40m

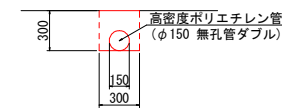


種別	数量
床掘	0.9 m <sup>2</sup>
埋戻	0.7 m <sup>2</sup>
暗渠(φ150)	10.0 m

削孔用足場

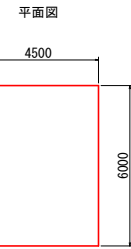

断面図

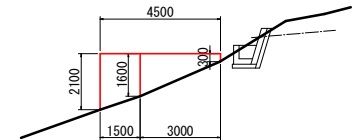

実施設計図面

工事名	R7三上 信正地すべり
路線名等	三上山城信正 地下水排除工事 (3)
工事箇所	信正地すべり防止区域
図面名	三好市山城町信正 (第3分割)
縮尺	Eブロック WE-1対策工詳細図
会社名	図示 図面番号 3 / 3
事業者名	西部総合県民局 県土整備部く三好>